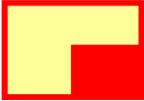



Обозначение	Графическое обозначение	Наименование	Обозначение	Графическое обозначение	Наименование
ARK1		Прибор приемно-контрольный			
BTH 1.1		Извещатель пожарный дымовой			
BTM 1.6		Извещатель пожарный ручной			
BIAL 1.6		Световой оповещатель (ВЫХОД)			
BIAS 1.5		Звуковой (речевой) оповещатель			
XD		Устройство коммутационное (УК-2П, КК-8)			

-  Шлейф пожарной сигнализации с обозначением номера кабеля
-  Линия оповещения с обозначением номера кабеля

Взам инв №	
Подп. и дата	
Инв. № подл.	

Изм.	Лист	№ докум.	Подпись	Дата
		Лебедев А.Н.		27.02.12


007.12 - ПС.СО

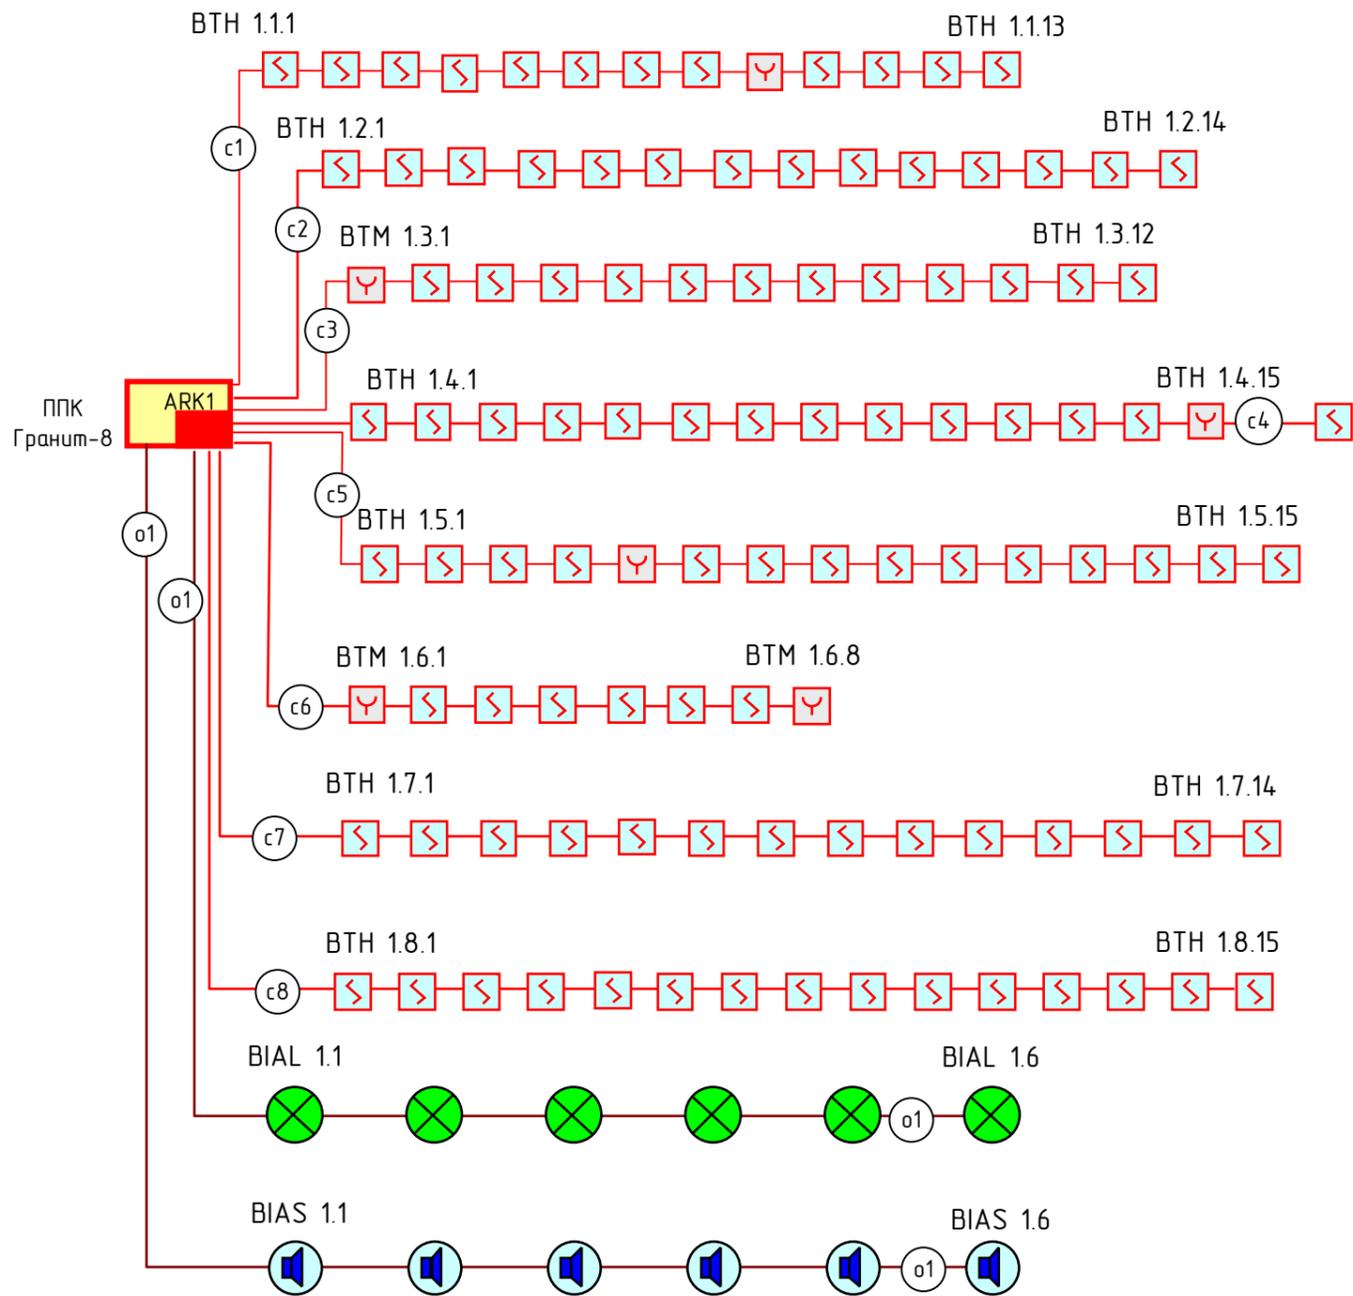

Взам. инв. №	
Подл. и дата	
Инв. № подл.	

						007.12 - ПС.СО		
Изм.	№ уч.	Лист	№ док.	Подп.	Дата	Автоматическая установка пожарной сигнализации, система оповещения и управления эвакуацией.		
Разраб.		Лебедев А.Н.			27.02.12			
Норм. кон.		Космынин В.В.			27.02.12			
Нач. отд.		Жирнов А.В.			27.02.12			
Проверил						Структурная схема		
Согл.								
Утв.								
						РП	16	25
						ООО «Системы безопасности»		


Формат А3

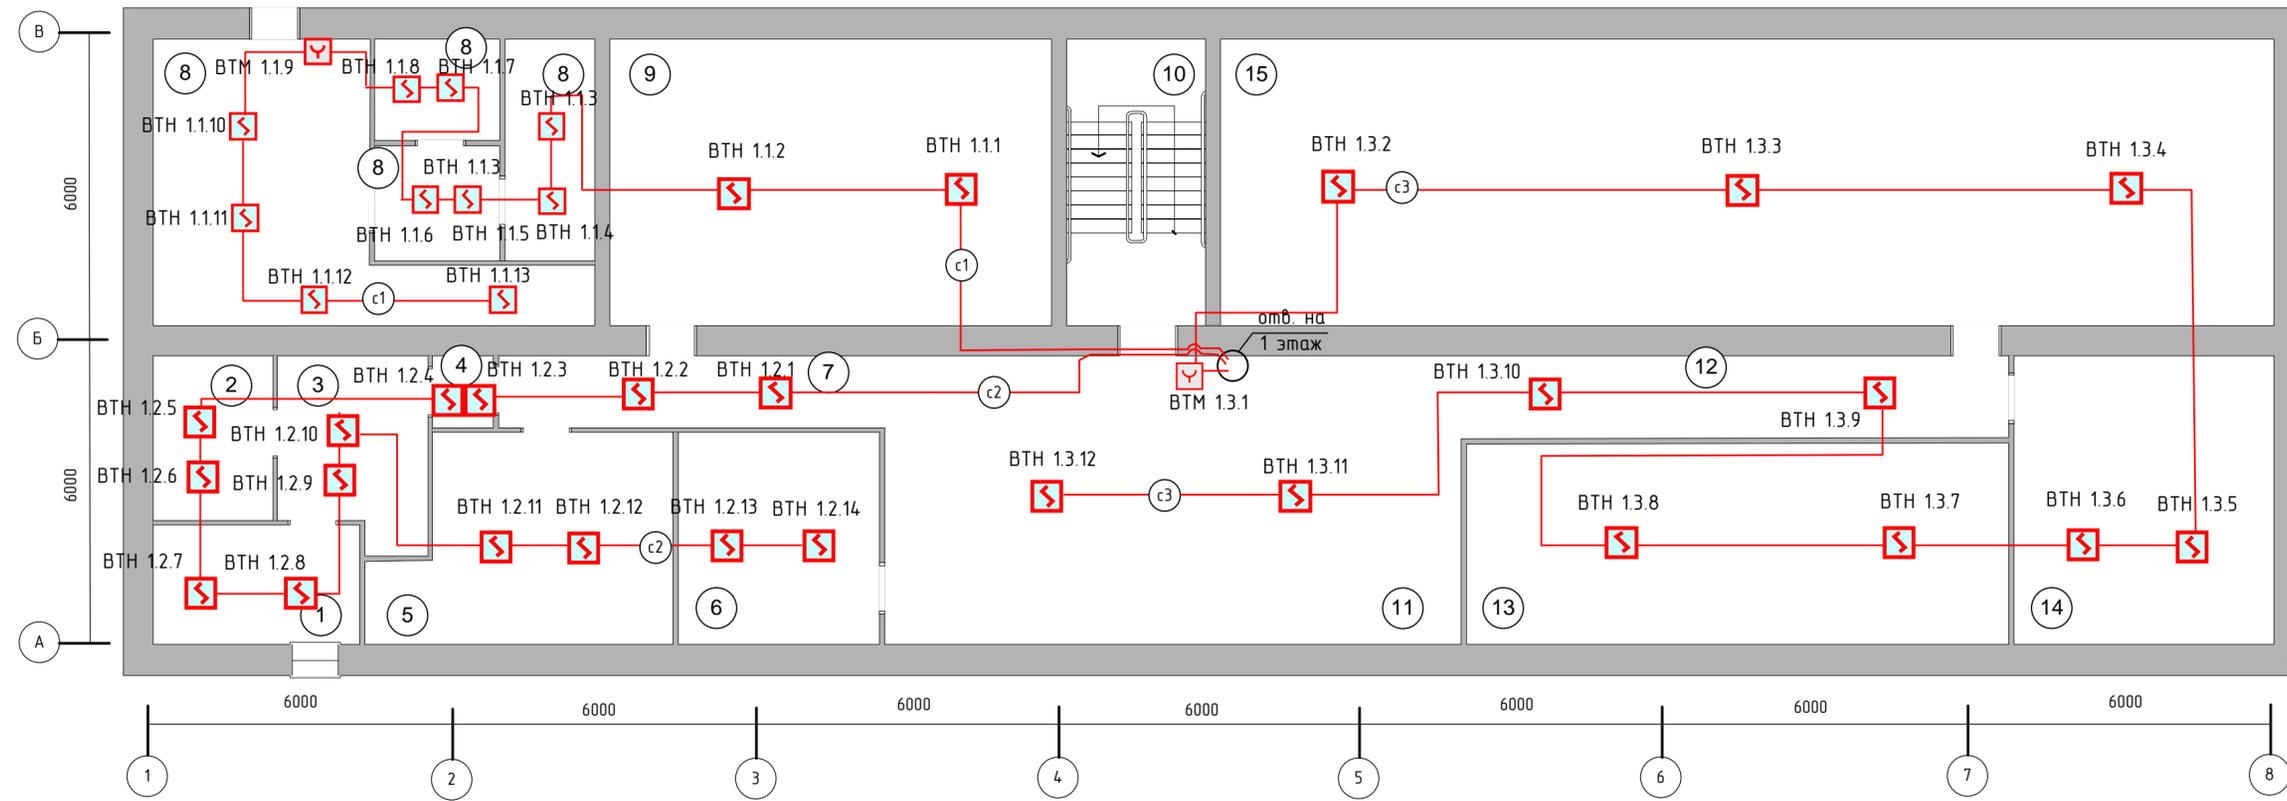

Экспликация помещений

№	Назначение	S, м.кв.
1	Помещение	10,2
2	Помещение	5,9
3	Помещение	12,4
4	Тамбур	2,2
5	Помещение	19,6
6	Помещение	12,2
7	Коридор	8,1
8	Помещение	53,5
9	Помещение	43,5
10	Лестничная клетка	-
11	Коридор	81,1
12	Коридор	8,2
13	Помещение	37,5
14	Помещение	28,3
15	Помещение	115,7

- ПРИМЕЧАНИЕ:
1. Монтаж технических средств АУПС выполнить согласно РД 78.145-93 с учетом требований СП5.13130-2009
 2. Электромонтажные работы выполнить согласно СНиП 3.05.06-85, ПЭУ и технической документации на приборы и оборудование системы пожарной сигнализации.
 3. При прокладке кабеля (в местах поворота по углом 90 градусов или близких к нему) радиус изгиба должен быть не менее десяти диаметров кабеля. Минимальная температура для прокладки кабеля – минус 10 ° С.
 4. Размеры даны в миллиметрах.
 5. Кабели и провода учтены в кабельном журнале.
 6. Извещатели пожарные ручные (ИПР) устанавливать на высоте 1,5 м от уровня пола.

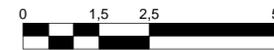


Производство работ разрешаю.
« » _____ 201 г.
_____/_____/_____
Должность подпись ФИО

007.12 -ПС.СО

Изм.	№ уч.	Лист	№ док.	Подп.	Дата	000 «Системы безопасности»			
Разраб		Лебедев А.Н.			27.02.12	Автоматическая установка пожарной сигнализации, система оповещения и управления эвакуацией	Страниц	Лист	Листов
Норм. кон.		Космынин В.В.			27.02.12		РП	17	25
Нач. отд.		Жирнов А.В.				План размещения оборудования и кабельных трасс АУПС. Подвал.	000 «Системы безопасности»		
Проверил									
Согл.									
Умб.									

Масштаб 1:100

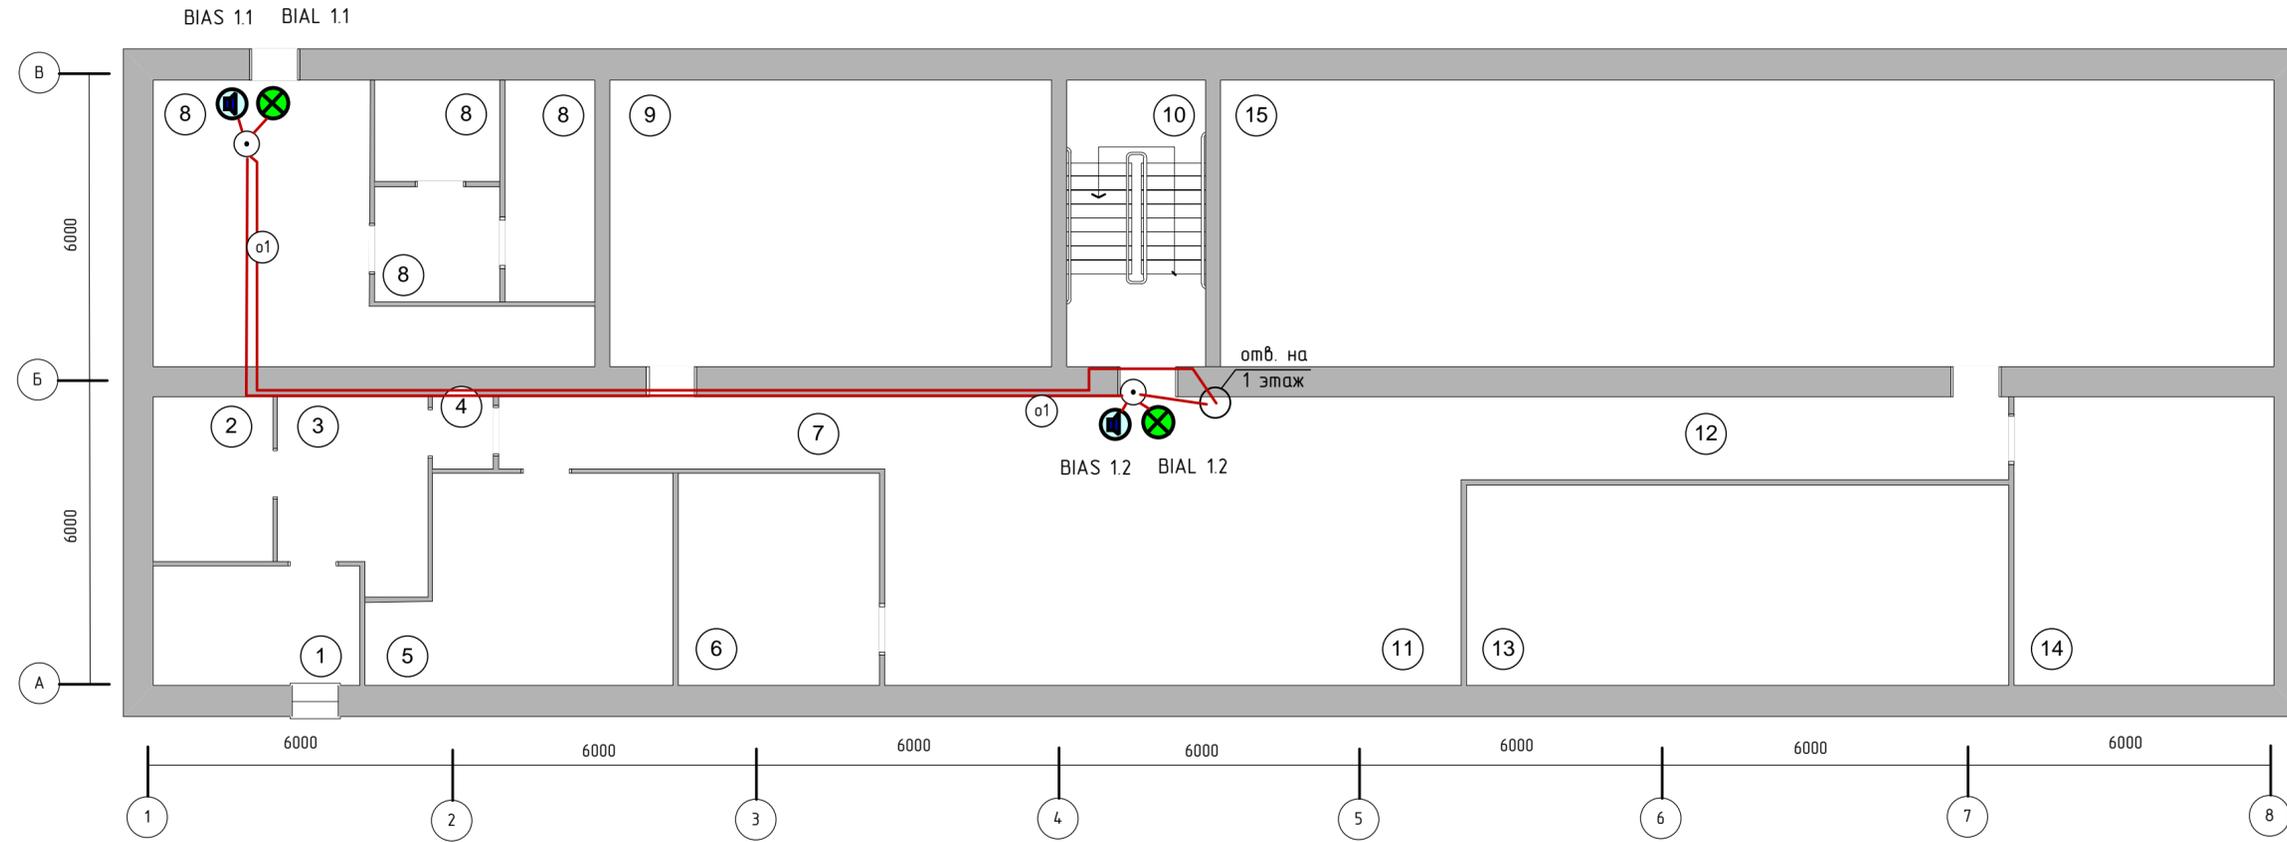


Экспликация помещений

№	Назначение	S, м.кв
1	Помещение	10,2
2	Помещение	5,9
3	Помещение	12,4
4	Тамбур	2,2
5	Помещение	19,6
6	Помещение	12,2
7	Коридор	8,1
8	Помещение	53,5
9	Помещение	43,5
10	Лестничная клетка	-
11	Коридор	81,1
12	Коридор	8,2
13	Помещение	37,5
14	Помещение	28,3
15	Помещение	115,7

ПРИМЕЧАНИЕ:

1. Монтаж технических средств АУПС выполнить согласно РД 78.145-93 с учетом требований СП5.13130-2009
2. Электромонтажные работы выполнить согласно СНиП 3.05.06-85, ПЭУ и технической документации на приборы и оборудование системы пожарной сигнализации.
3. При прокладке кабеля (в местах поворота по углом 90 градусов или близких к нему) радиус изгиба должен быть не менее десяти диаметров кабеля. Минимальная температура для прокладки кабеля – минус 10 ° С.
4. Размеры даны в миллиметрах.
5. Кабели и провода учтены в кабельном журнале.

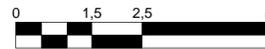


Производство работ разрешаю.
« » _____ 201 г.
_____/_____/_____
Должность подпись ФИО

007.12 -ПС.СО

Изм.	№ уч.	Лист	№ док.	Подп.	Дата	000 «Системы безопасности»			
Разраб.	Лебедев А.Н.	27.02.12				Автоматическая установка пожарной сигнализации, система оповещения и управления эвакуацией	РП	18	25
Норм. кон.	Космынин В.В.	27.02.12					План размещения оборудования и кабельных трасс СОУЭ. Подвал.		
Нач. отд.	Жирнов А.В.								
Проверил									
Согл.									
Утв.									

Масштаб 1:100

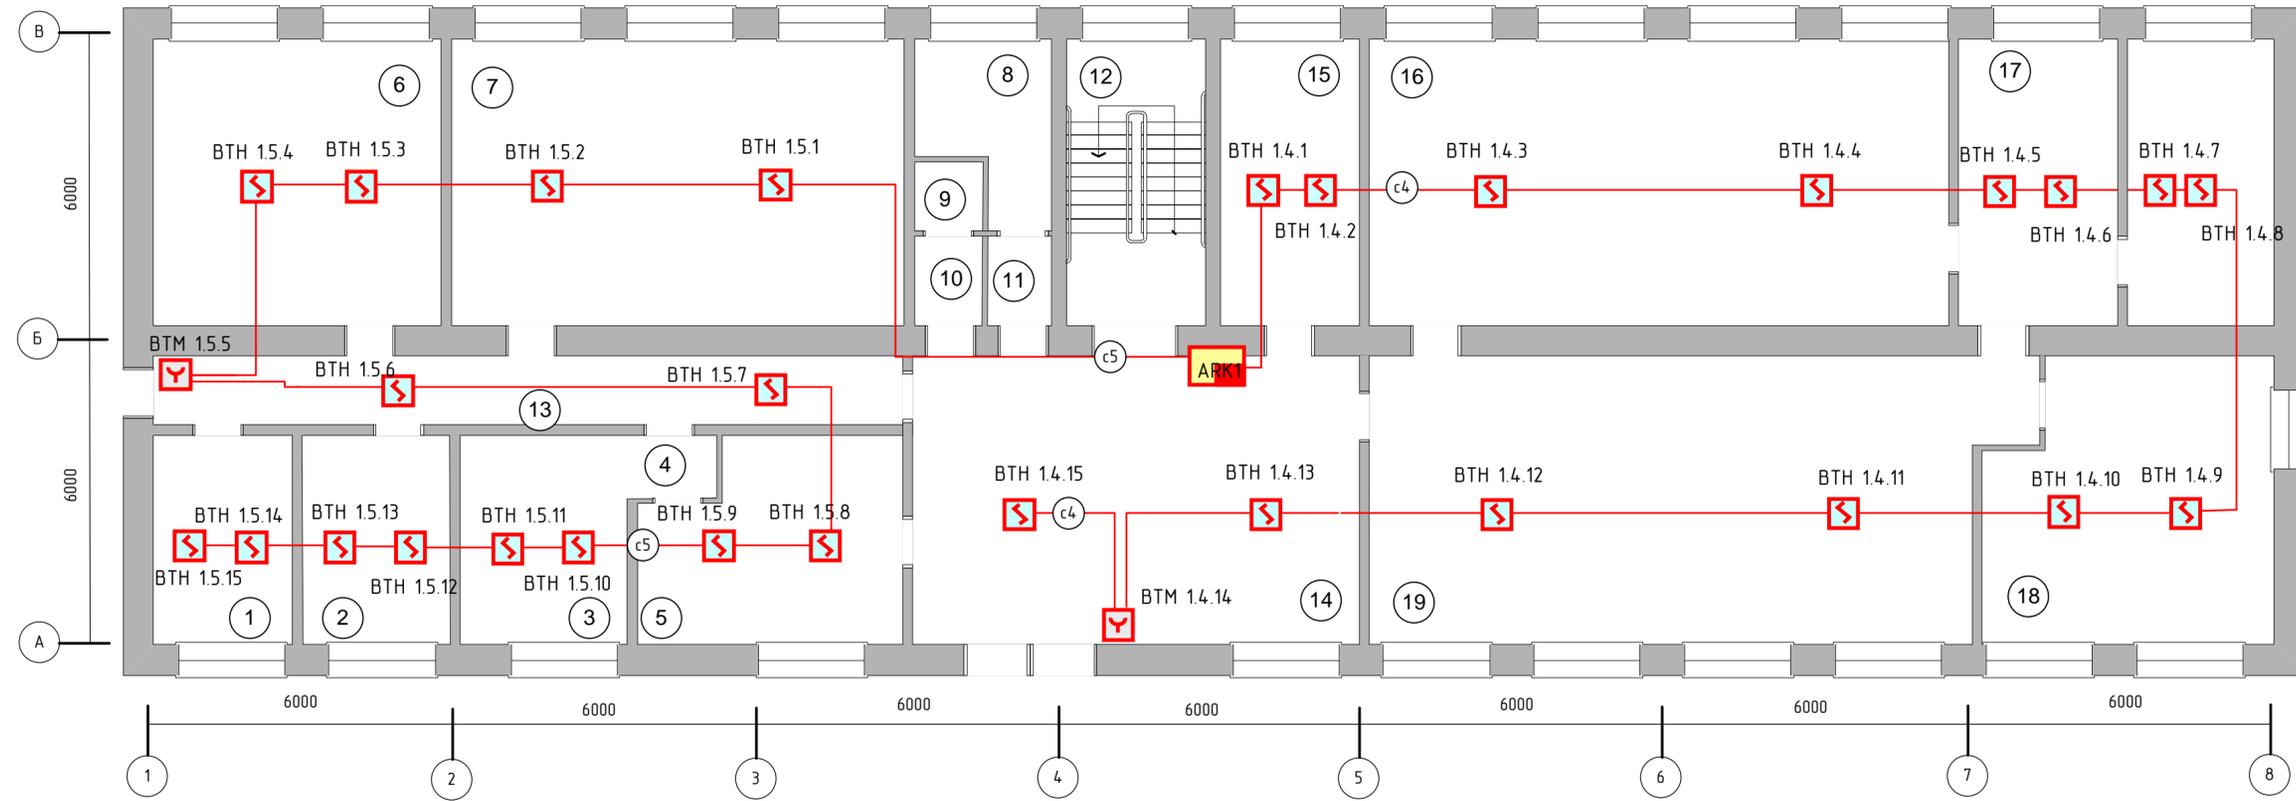

Экспликация помещений

№	Назначение	S, кв.м
1	Помещение	9,3
2	Помещение	10,7
3	Помещение	12,2
4	Тамбур	1,4
5	Помещение	16,8
6	Помещение	32,6
7	Помещение	48,8
8	Санузел	7,2
9	Санузел	2,0
10	Санузел	1,7
11	Санузел	1,8
12	Лестничная клетка	-
13	Коридор	24,1
14	Фойе	50,6
15	Помещение	14,4
16	Помещение	63,7
17	Склад	36,9
18	Склад	30
19	Торговый зал	71,2

- ПРИМЕЧАНИЕ:
1. Монтаж технических средств АУПС выполнить согласно РД 78.145-93 с учетом требований СП5.13130-2009
 2. Электромонтажные работы выполнить согласно СНиП 3.05.06-85, ПЭУ и технической документации на приборы и оборудование системы пожарной сигнализации.
 3. При прокладке кабеля (в местах поворота по углом 90 градусов или близких к нему) радиус изгиба должен быть не менее десяти диаметров кабеля. Минимальная температура для прокладки кабеля – минус 10 ° С.
 4. Размеры даны в миллиметрах.
 5. Кабели и провода учтены в кабельном журнале.
 6. Извещатели пожарные ручные (ИПР) устанавливать на высоте 1,5 м от уровня пола.




Производство работ разрешаю.
 « » _____ 201 г.
 _____ / _____ /
 Должность подпись ФИО

007.12 -ПС.СО

Изм.	№ уч.	Лист	№ док.	Подп.	Дата	000 «Системы безопасности»			
Разраб.		Лебедев А.Н.			27.02.12	Автоматическая установка пожарной сигнализации, система оповещения и управления эвакуацией	Страница	Лист	Листов
Норм. кон.		Космынин В.В.			27.02.12		РП	19	25
Нач. отд.		Жирнов А.В.				План размещения оборудования и кабельных трасс АУПС. 1 этаж.	000 «Системы безопасности»		
Проверил									
Согл.									
Учв.									

Масштаб 1:100

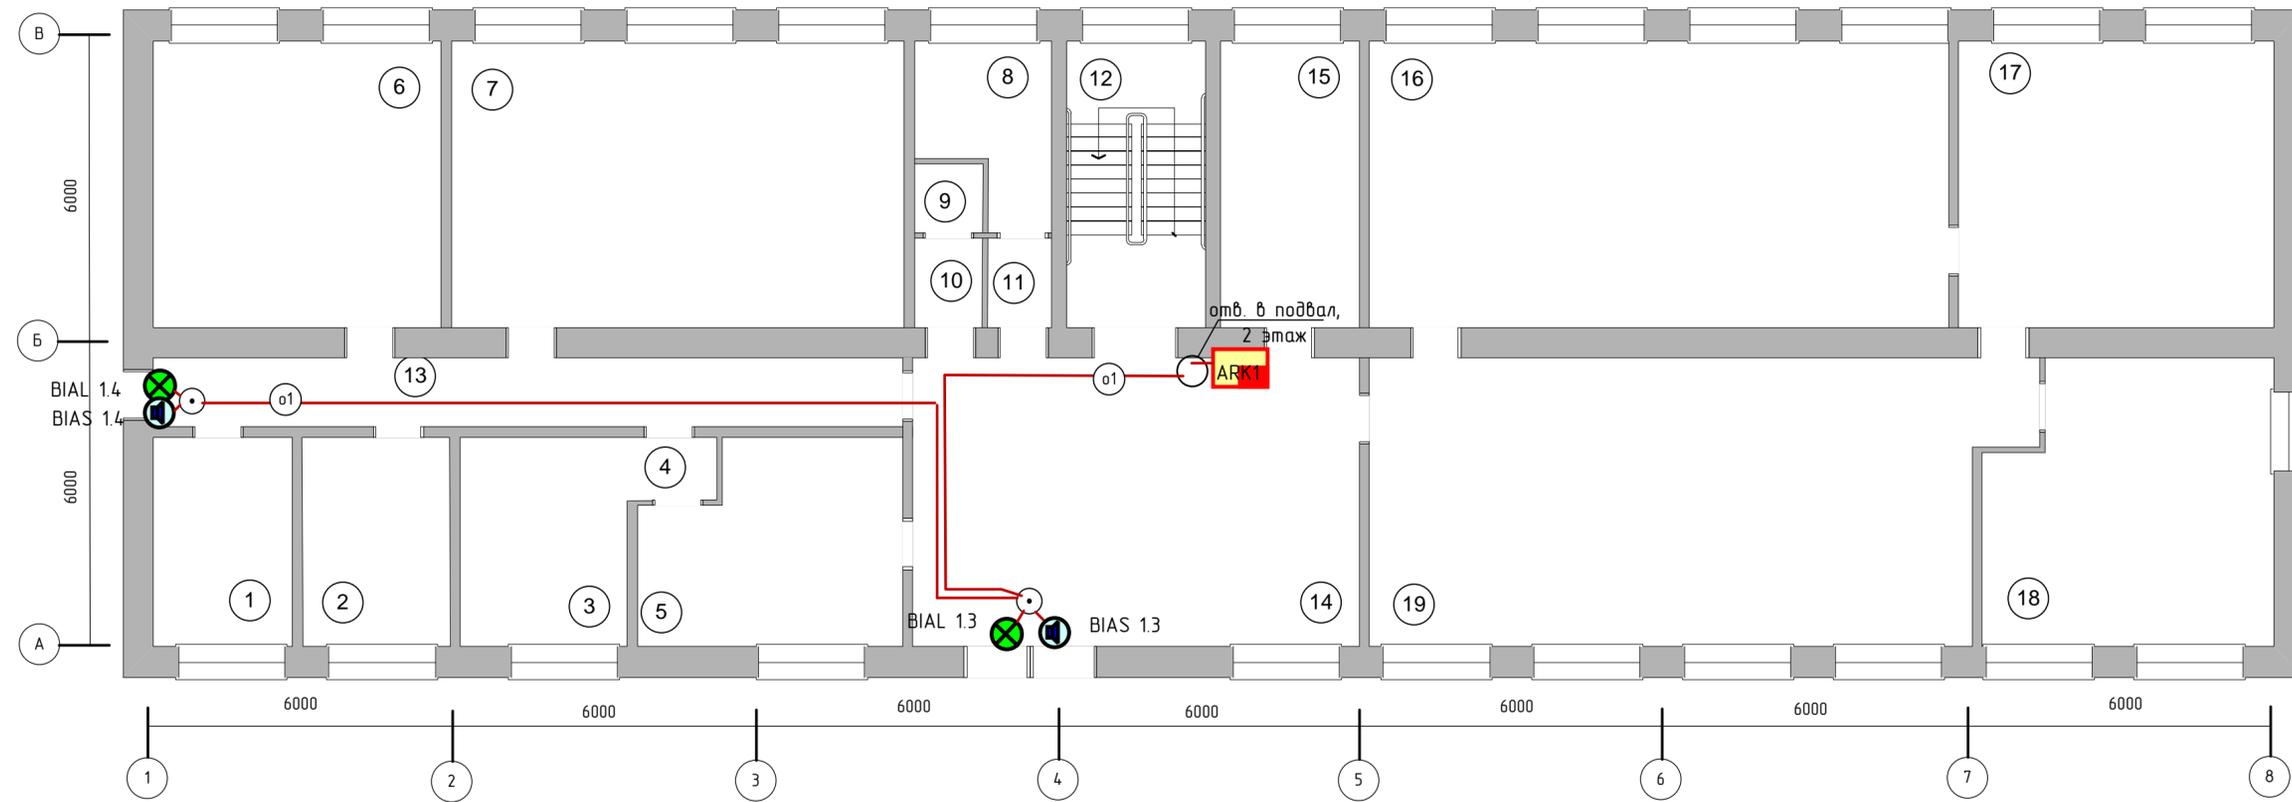

Экспликация помещений

№	Назначение	S, кв.м
1	Помещение	9,3
2	Помещение	10,7
3	Помещение	12,2
4	Тамбур	1,4
5	Помещение	16,8
6	Помещение	32,6
7	Помещение	48,8
8	Санузел	7,2
9	Санузел	2,0
10	Санузел	1,7
11	Санузел	1,8
12	Лестничная клетка	-
13	Коридор	24,1
14	Фойе	50,6
15	Помещение	14,4
16	Помещение	63,7
17	Склад	36,9
18	Склад	30
19	Торговый зал	71,2

- ПРИМЕЧАНИЕ:
1. Монтаж технических средств АУПС выполнить согласно РД 78.145-93 с учетом требований СП5.13130-2009
 2. Электромонтажные работы выполнить согласно СНиП 3.05.06-85, ПЗУ и технической документации на приборы и оборудование системы пожарной сигнализации.
 3. При прокладке кабеля (в местах поворота по углом 90 градусов или близких к нему) радиус изгиба должен быть не менее десяти диаметров кабеля. Минимальная температура для прокладки кабеля – минус 10 ° С.
 4. Размеры даны в миллиметрах.
 5. Кабели и провода учтены в кабельном журнале.



Производство работ разрешаю.


« » _____ 201 г.

_____/_____/_____/

Должность подпись ФИО

007.12 -ПС.СО

Изм.	№ уч.	Лист	№ док.	Подп.	Дата	000 «Системы безопасности»			
Разраб.		Лебедев А.Н.			27.02.12	Автоматическая установка пожарной сигнализации, система оповещения и управления эвакуацией	Страница	Лист	Листов
Норм. кон.		Космынин В.В.			27.02.12		РП	20	25
Нач. отд.		Жирнов А.В.				План размещения оборудования и кабельных трасс СОУЭ. 1 этаж.	000 «Системы безопасности»		
Проверил									
Согл.									
Учв.									

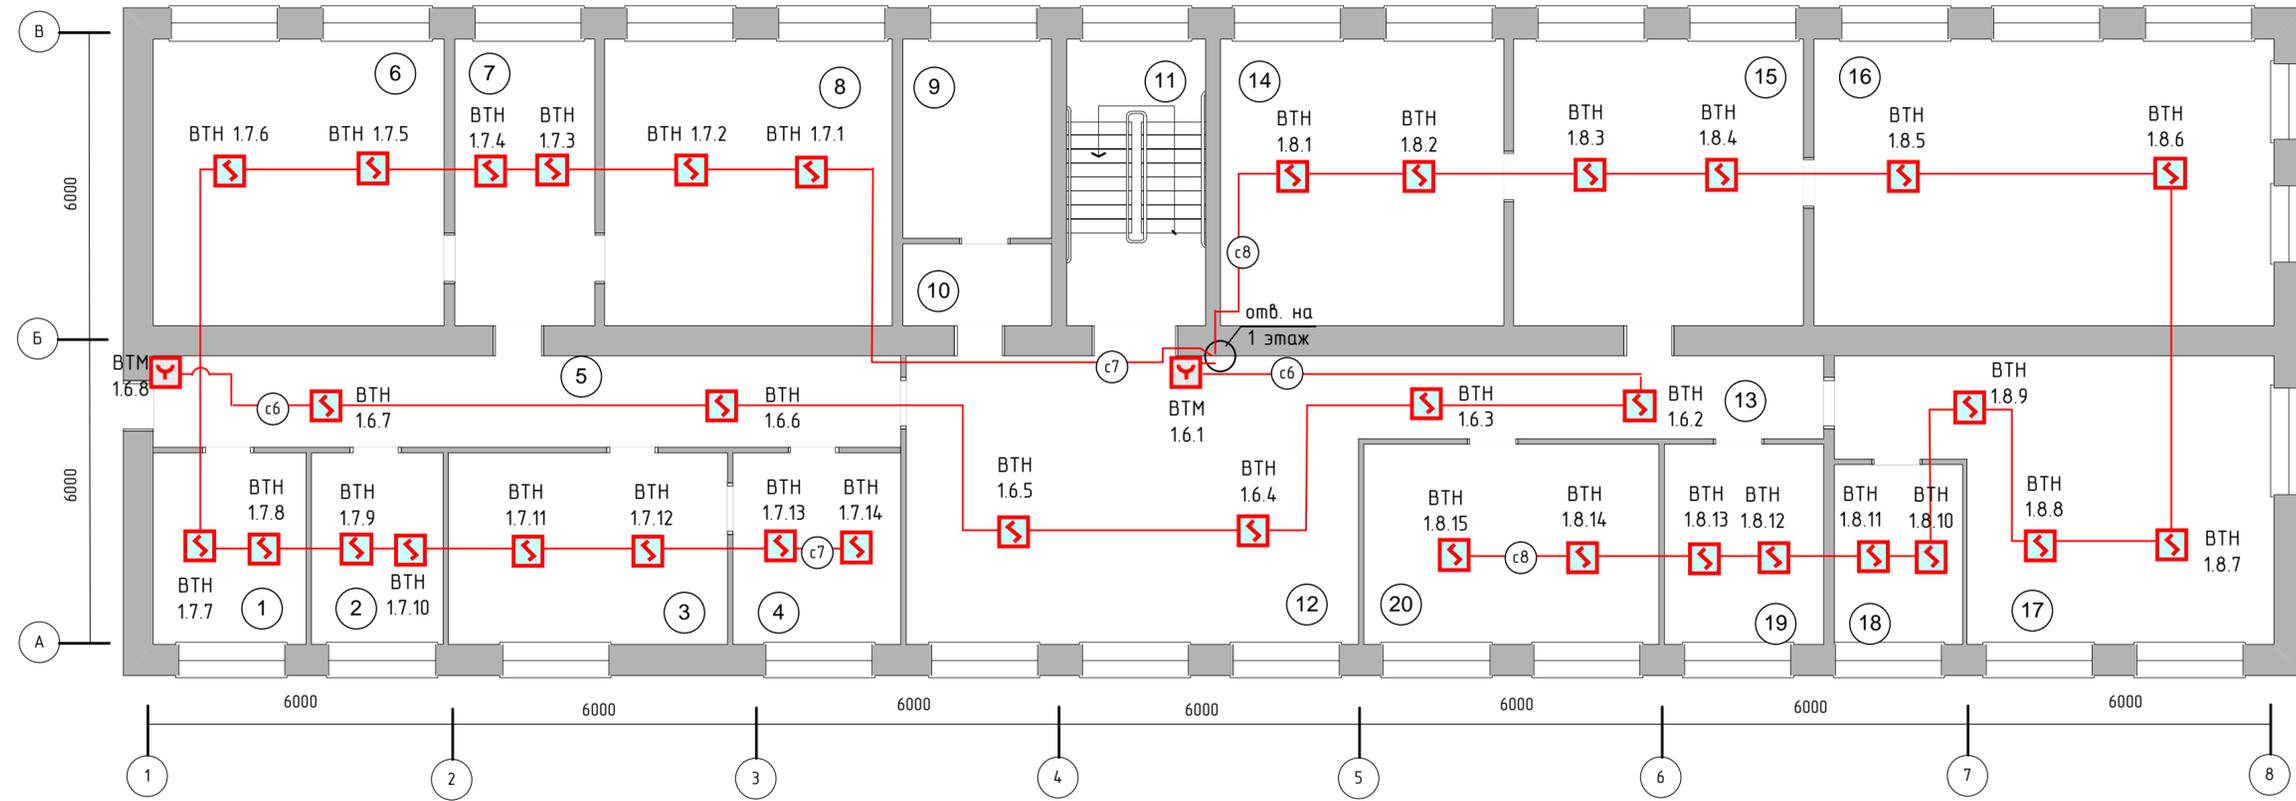

Экспликация помещений

№	Назначение	S, кв.м
1	Помещение	11,8
2	Помещение	9,9
3	Кабинет	18,7
4	Кабинет	10
5	Коридор	23,3
6	Помещение	32,7
7	Помещение	17,6
8	Помещение	29,5
9	Санузел	9,7
10	Санузел	3,5
11	Лестничная клетка	-
12	Фойе	53,5
13	Коридор	16,6
14	Кабинет	30,9
15	Приемная	31,9
16	Кабинет	51
17	Кабинет	40,5
18	Кабинет	7,2
19	Кабинет	11,6
20	Кабинет	20,3


- ПРИМЕЧАНИЕ:**
1. Монтаж технических средств АУПС выполнить согласно РД 78.145-93 с учетом требований СП5.13130-2009
 2. Электромонтажные работы выполнить согласно СНиП 3.05.06-85, ПЗУ и технической документации на приборы и оборудование системы пожарной сигнализации.
 3. При прокладке кабеля (в местах поворота по углом 90 градусов или близких к нему) радиус изгиба должен быть не менее десяти диаметров кабеля. Минимальная температура для прокладки кабеля – минус 10 ° С.
 4. Размеры даны в миллиметрах.
 5. Кабели и провода учтены в кабельном журнале.
 6. Извещатели пожарные ручные (ИПР) устанавливать на высоте 1,5 м от уровня пола.



Производство работ разрешаю.
 « » _____ 201 г.
 _____ / _____ /
 Должность подпись ФИО

007.12 -ПС.СО


Изм.	№ уч.	Лист	№ док.	Подп.	Дата	000 «Системы безопасности»			
Разраб.		Лебедев А.Н.			27.02.12	Автоматическая установка пожарной сигнализации, система оповещения и управления эвакуацией	Страниц	Лист	Листов
Норм. кон.		Космынин В.В.			27.02.12		РП	21	25
Нач. отд.		Жирнов А.В.				План размещения оборудования и кабельных трасс АУПС. 2 этаж.	000 «Системы безопасности»		
Проверил									
Созл.									
Учб.									

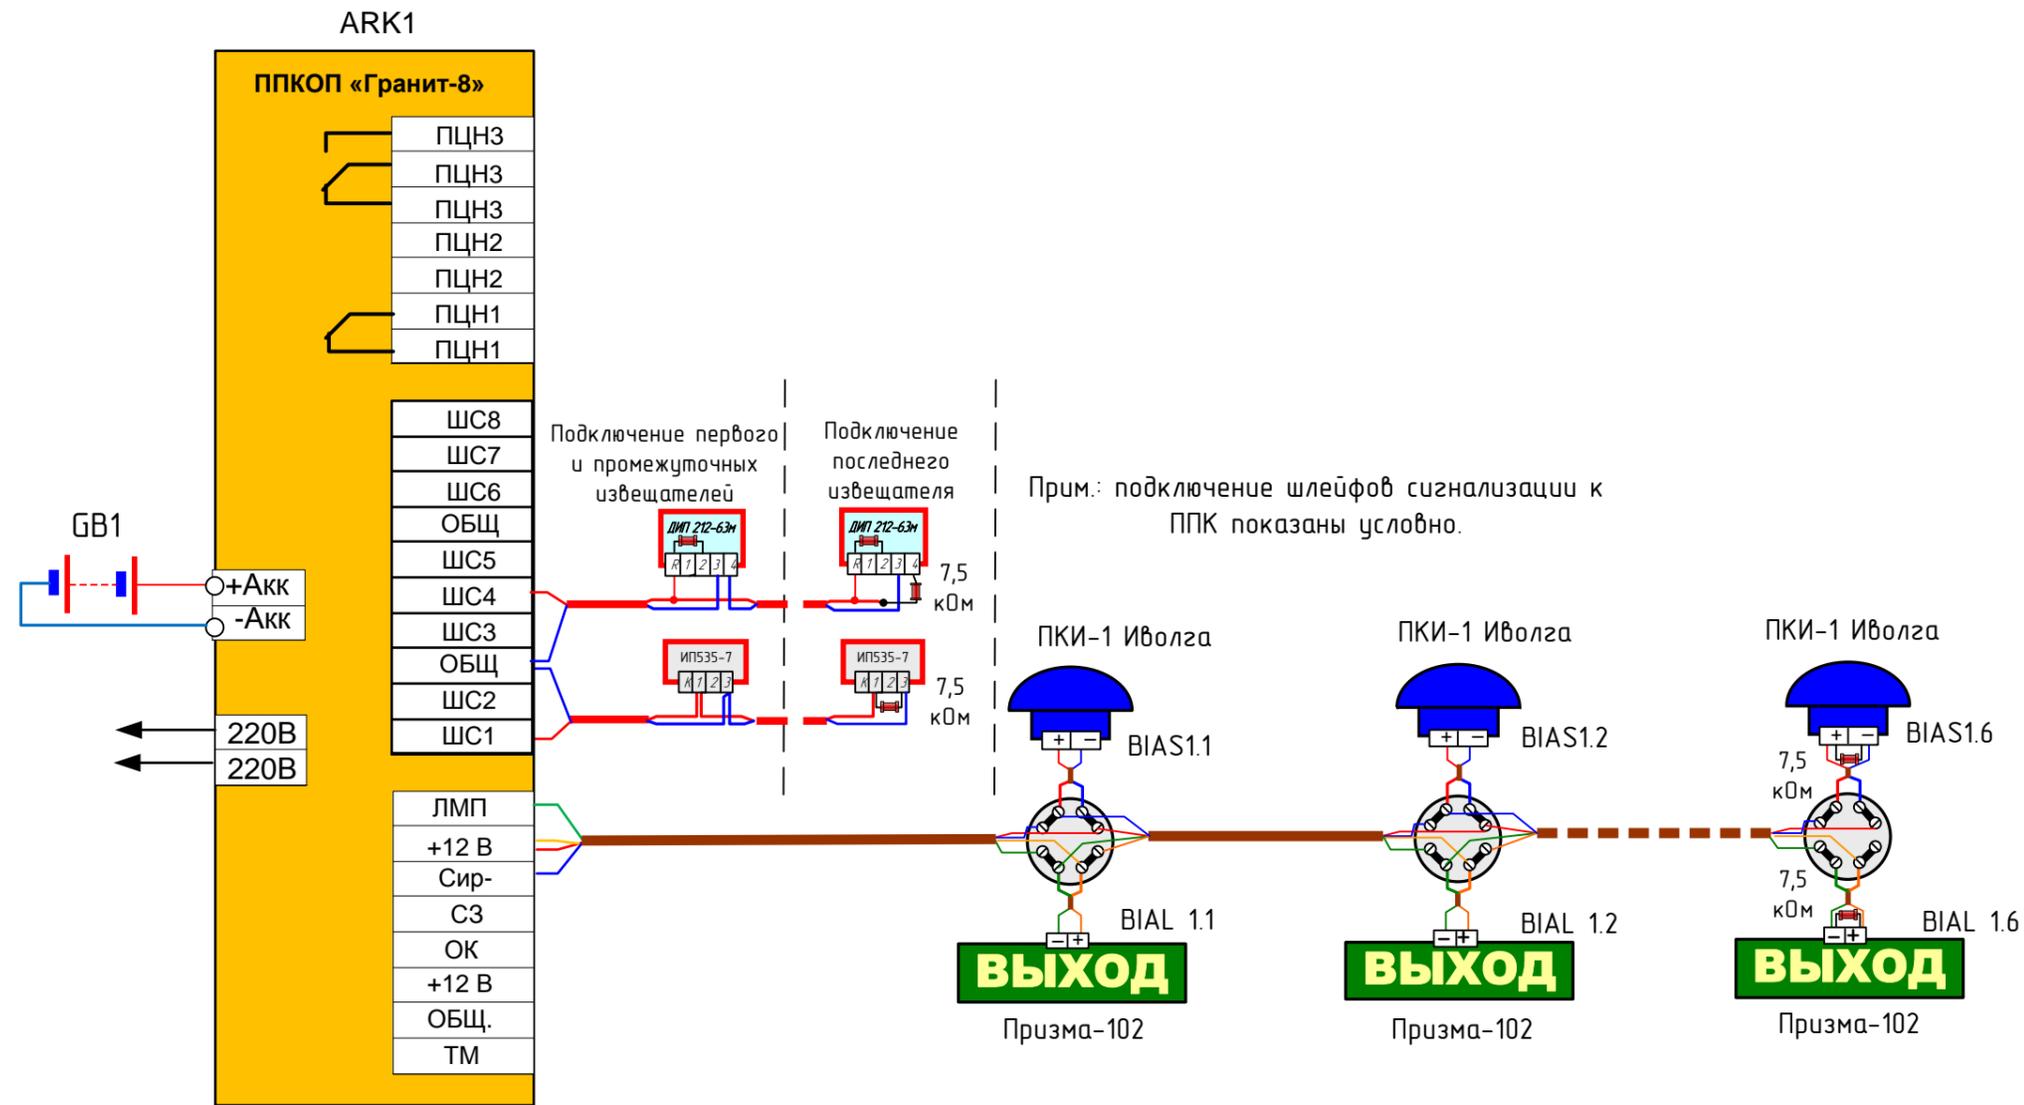

Взам инв. №	
Подп. и дата	
Инв. № подл.	

						007.12 -ПС.СО			
Изм.	№ уч.	Лист	№ док	Подп.	Дата	Автоматическая установка пожарной сигнализации, система оповещения и управления эвакуацией.	Стадия	Лист	Листов
Разраб.		Лебедев А.Н.			27.02.12		РП	23	25
Норм. кан.		Космынин В.В.			27.02.12				
Нач. отд.		Жирнов А.В.			27.02.12				
Проверил						Схемы подключения оборудования	ООО «Системы безопасности»		
Созл.									
Утв.									

Размещение светового, звукового оповещателей, ДИП, ИПР.

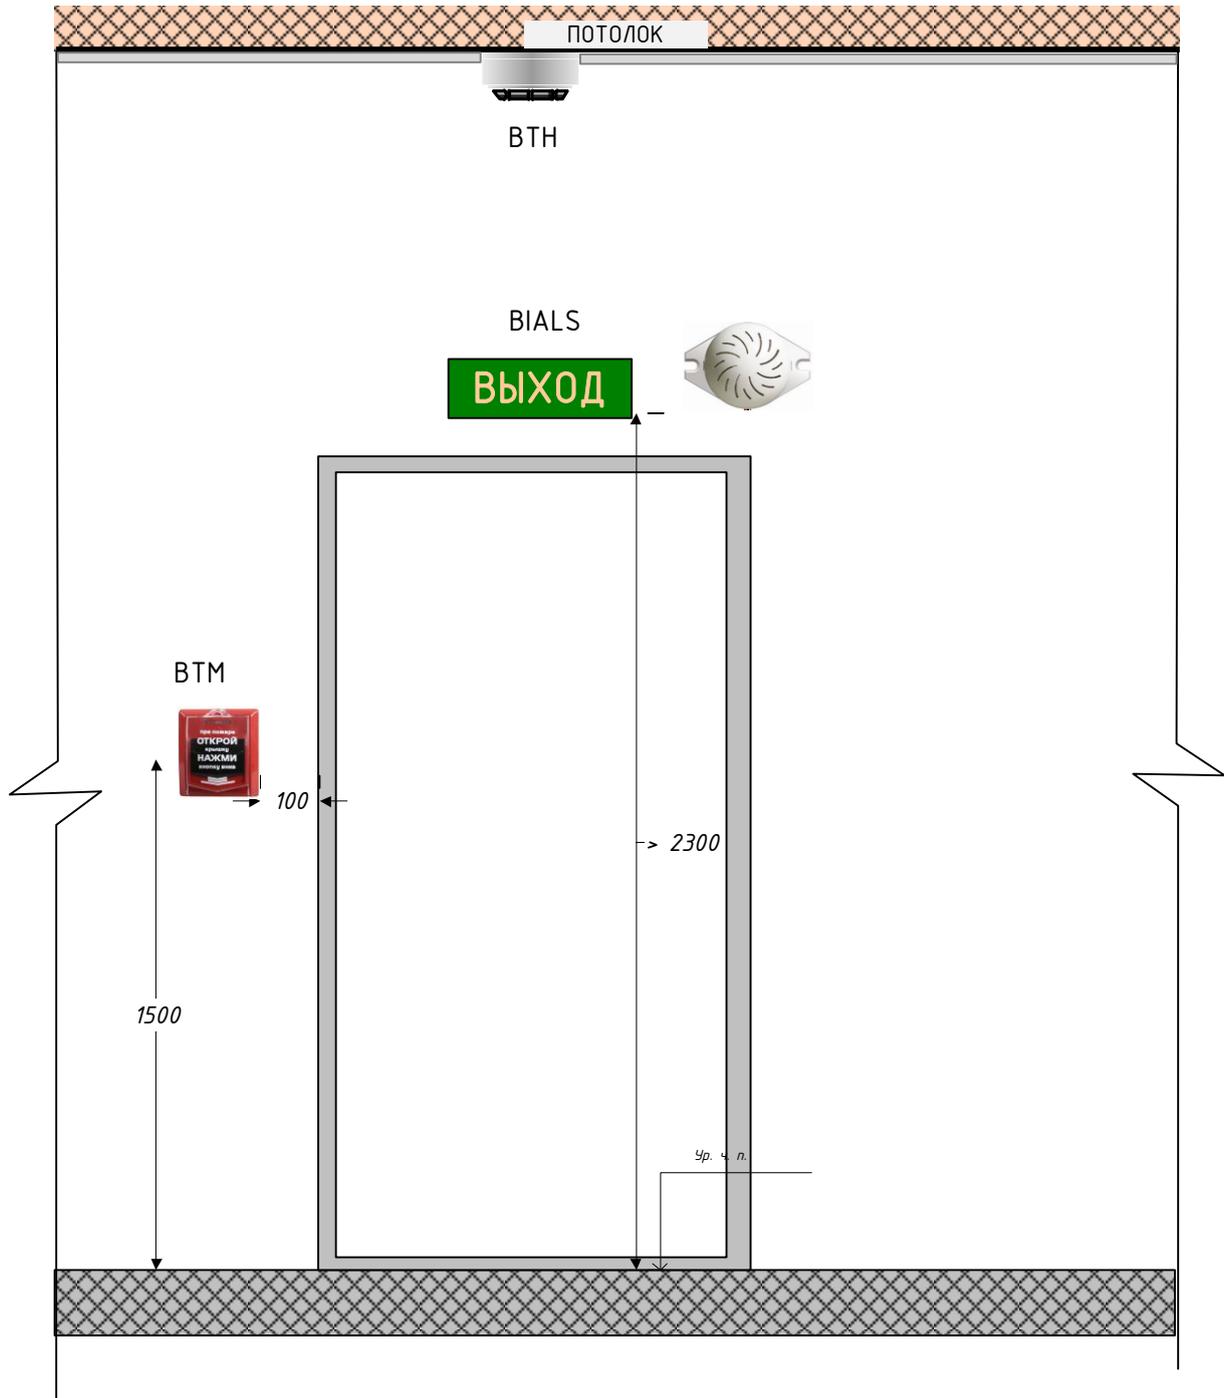

Взам. инв. №							007.12 - ПС.СО			
	Побл. и дата									
Инв. № подл.	Изм.	№ уч.	Лист	№ док	Подп.	Дата	Автоматическая установка пожарной сигнализации, система оповещения и управления эвакуацией.	Стадия	Лист	Листов
	Разраб.	Лебедев А.Н.				27.02.12		РП	24	25
	Норм. кон.	Космынин В.В.				27.02.12				
	Нач. отд.	Жирнов А.В.				27.02.12	Размещение оборудования			
	Проверил									
	Созл.									
Утв.						ООО «Системы безопасности»				